


FACULTAD DE INGENIERÍA QUÍMICA
UNIVERSIDAD NACIONAL DEL LITORAL

CALLE SANTIAGO DEL ESTERO

CALLE 1º DE MAYO

CALLE 9 DE JULIO

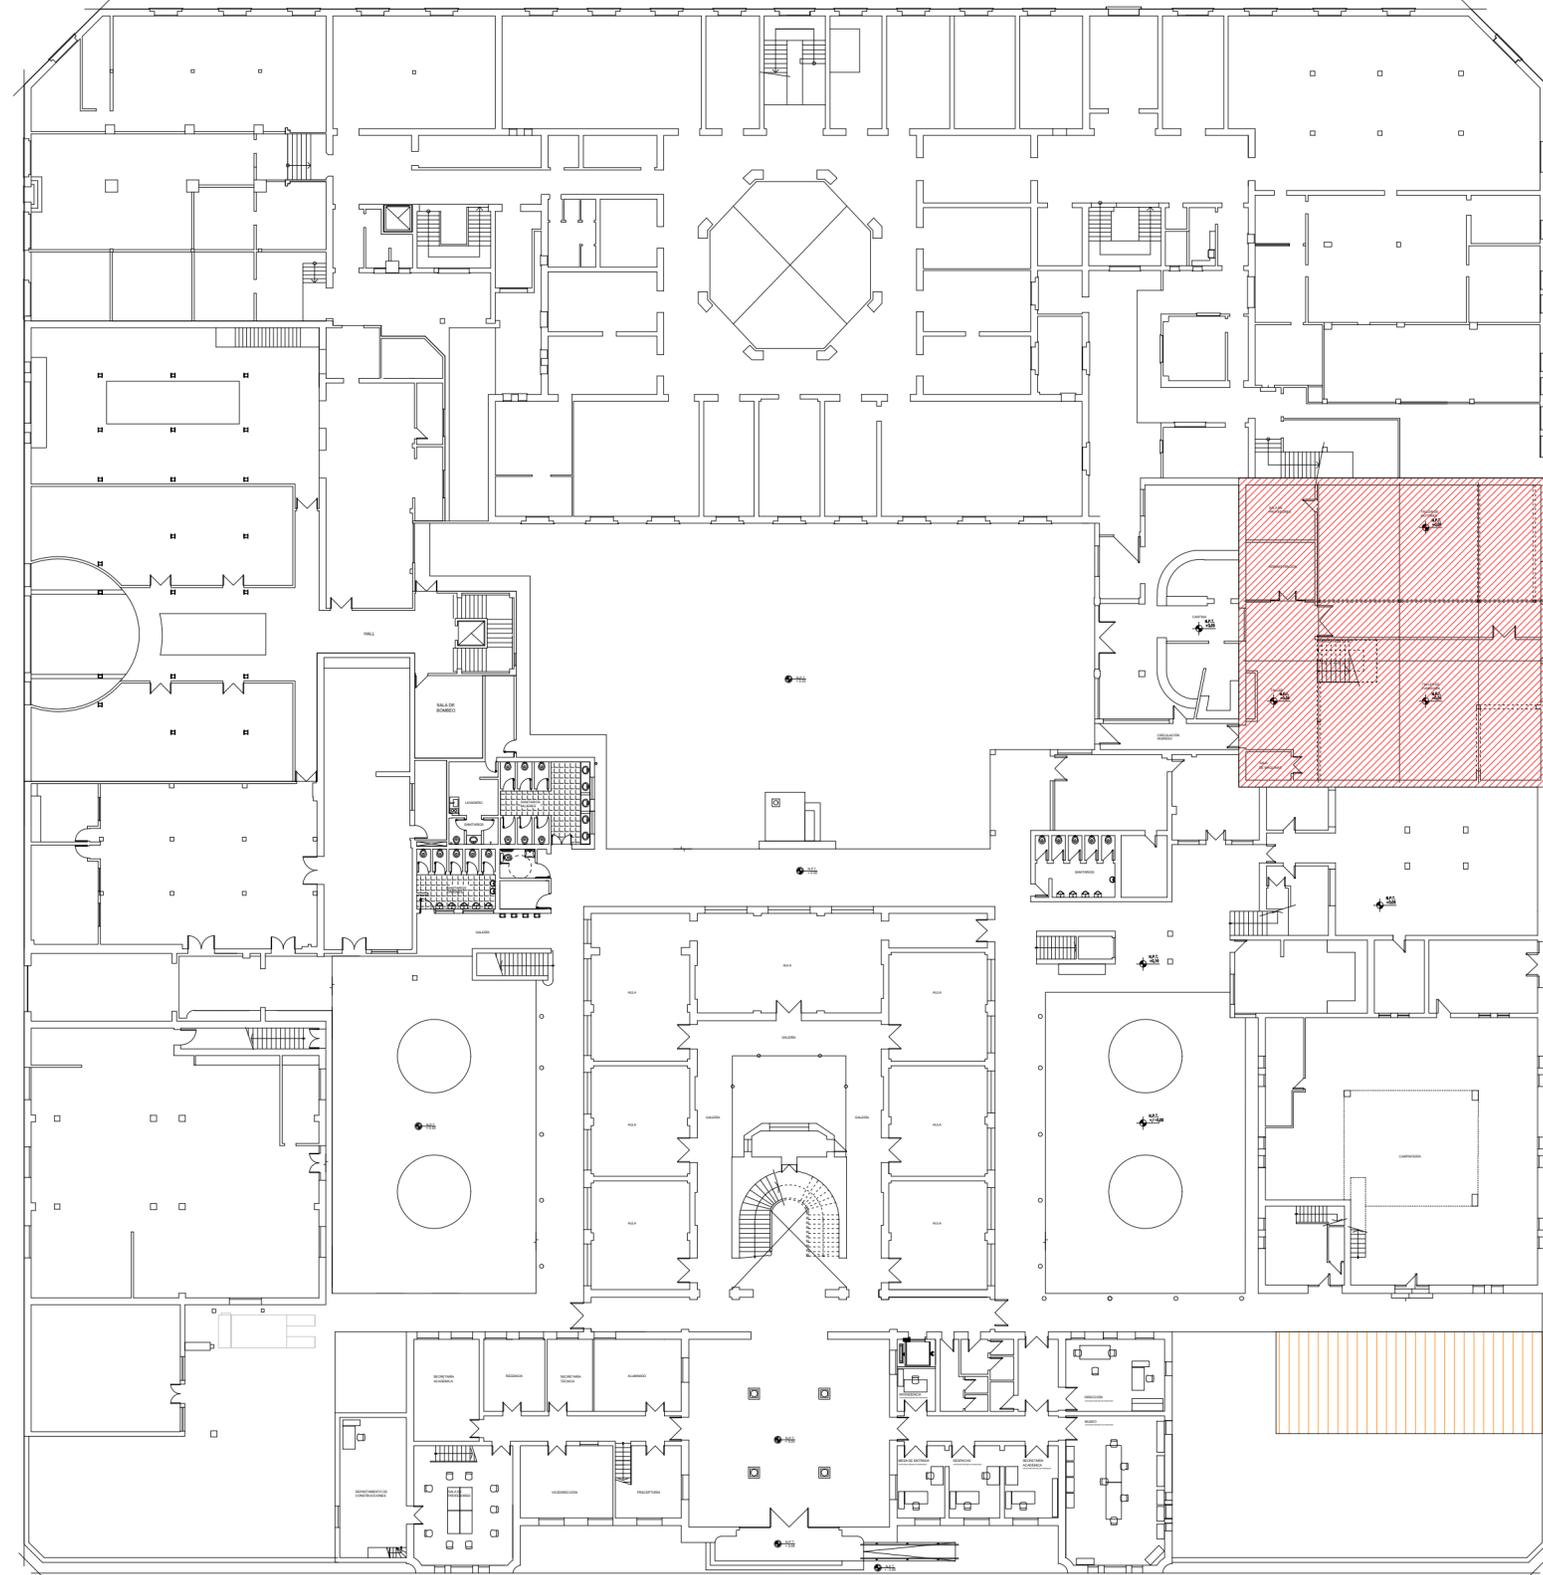

ESCUELA INDUSTRIAL SUPERIOR
UNIVERSIDAD NACIONAL DEL LITORAL

CALLE JUNÍN

IMAGEN SATELITAL GOOGLE MAPS
FACULTAD DE INGENIERÍA QUÍMICA - ESCUELA INDUSTRIAL SUPERIOR
UNIVERSIDAD NACIONAL DEL LITORAL



REFERENCIAS:

- SECTOR A INTERVENIR
- SECTOR OBRADOR

NOTA: TODAS LAS MEDIDAS SE VERIFICARAN EN OBRA

UNIVERSIDAD NACIONAL DEL LITORAL
DIRECCION DE CONSTRUCCIONES UNIVERSITARIAS
OBRA: NUEVA CUBIERTA TALLER DE FUNDICIÓN
ESCUELA INDUSTRIAL SUPERIOR


PLANO: PLANO DE UBICACIÓN DEL SECTOR INTERVENIR - IMAGEN SATELITAL

INSTITUTO: ESCUELA INDUSTRIAL SUPERIOR

RESPONSABLE PROYECTO: DIRECCION DE CONSTRUCCIONES

ARCHIVO	REEMP. PLANO
FECHA:	ESCALA: 1:100
PLANO N°: ARQ_01	EXPEDIENTE N°: EIS-1153952-23

El proyecto cumple con la Ley N° 22.431; Decreto 914/97 y Art. 1º de la Ley 25.573.

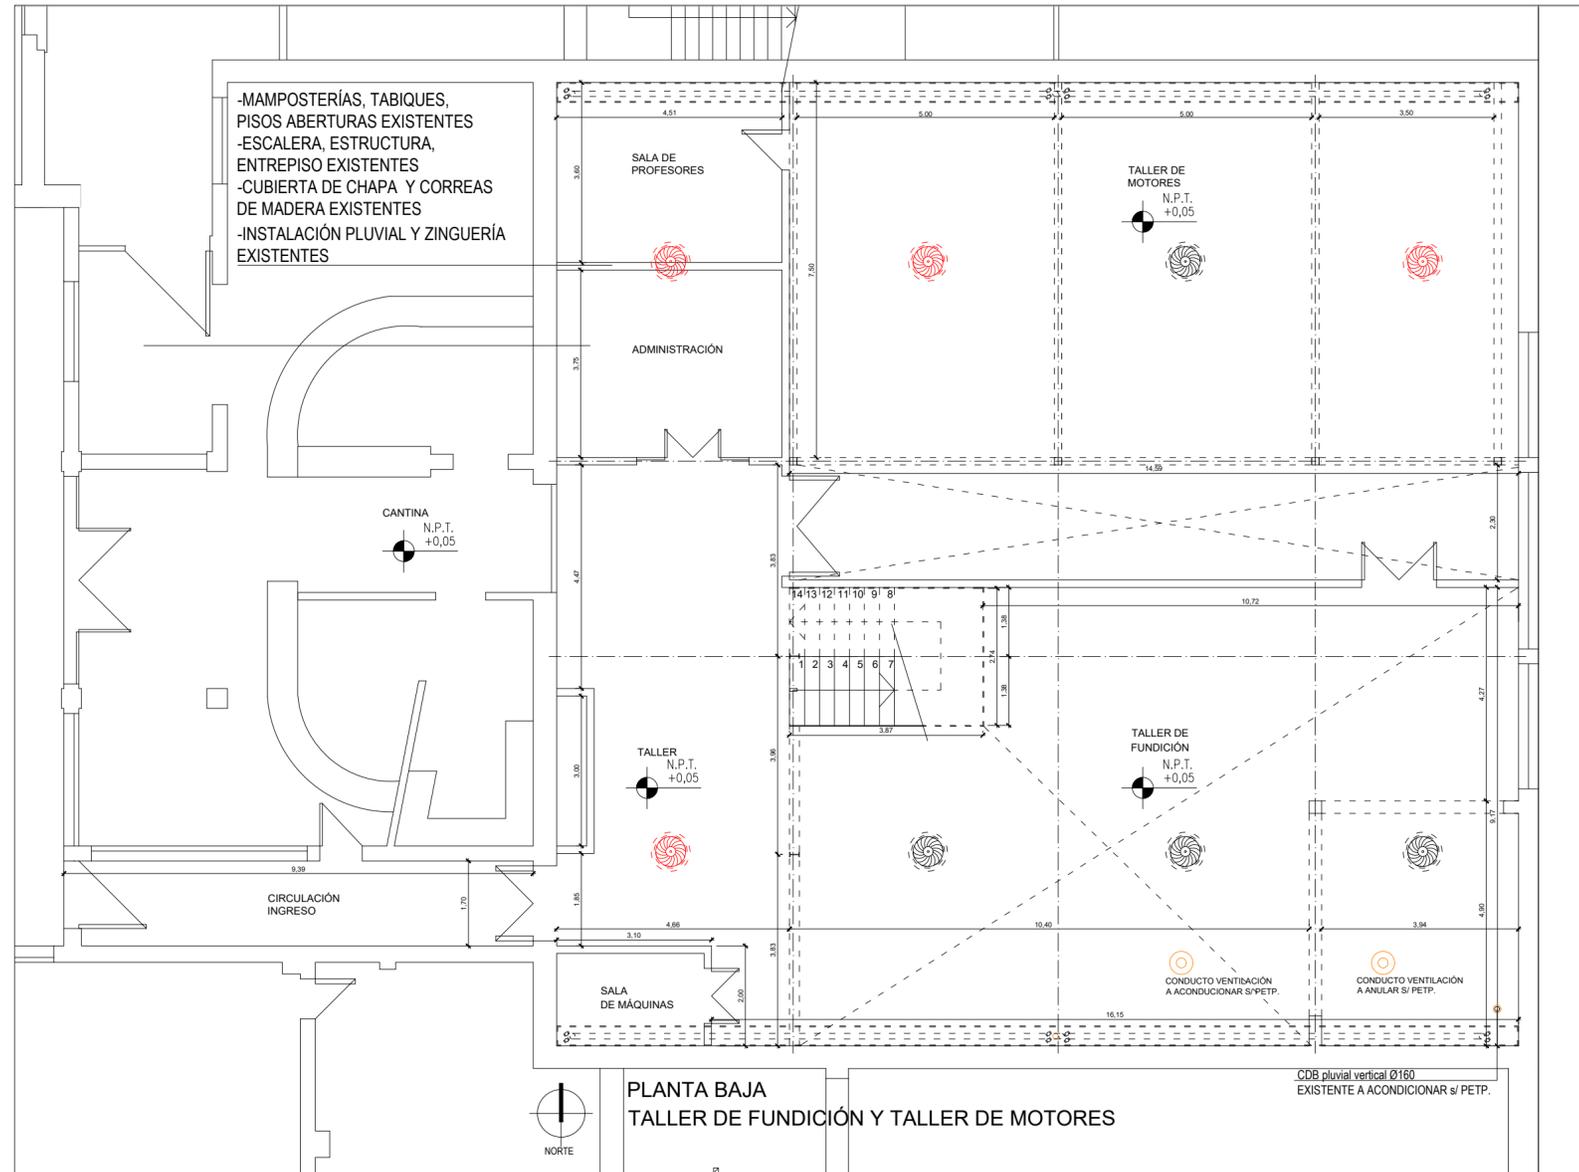

REFERENCIAS

	CABRIADAS METÁLICAS EXISTENTES
	INSTALACIÓN PLUVIAL EXISTENTE
	INSTALACIÓN PLUVIAL A EJECUTAR
	EXTRACTOR EÓLICO A PROVEER Y COLOCAR
	EXTRACTOR EÓLICO EXISTENTE

NOTA: TODAS LAS MEDIDAS SE VERIFICARAN EN OBRA

UNIVERSIDAD NACIONAL DEL LITORAL
 DIRECCION DE CONSTRUCCIONES UNIVERSITARIAS
 OBRA: NUEVA CUBIERTA TALLER DE FUNDICIÓN
 ESCUELA INDUSTRIAL SUPERIOR


PLANO: PLANO BAJA TALLER DE FUNDICIÓN Y TALLER DE MOTORES

INSTITUTO: ESCUELA INDUSTRIAL SUPERIOR

RESPONSABLE PROYECTO: DIRECCION DE CONSTRUCCIONES	ARCHIVO	REEMP. PLANO
	FECHA:	ESCALA: 1:100
	PLANO N°: ARQ_02	EXPEDIENTE N°: EIS-1153952-23

El proyecto cumple con la Ley N° 22.431; Decreto 914/97 y Art. 1° de la Ley 25.573.

-MAMPOSTERÍAS, TABIQUES, PISOS ABERTURAS EXISTENTES
 -ESCALERA, ESTRUCTURA, ENTREPISO EXISTENTES
 -CUBIERTA DE CHAPA Y CORREAS DE MADERA EXISTENTES
 -INSTALACIÓN PLUVIAL Y ZINGUERÍA EXISTENTES

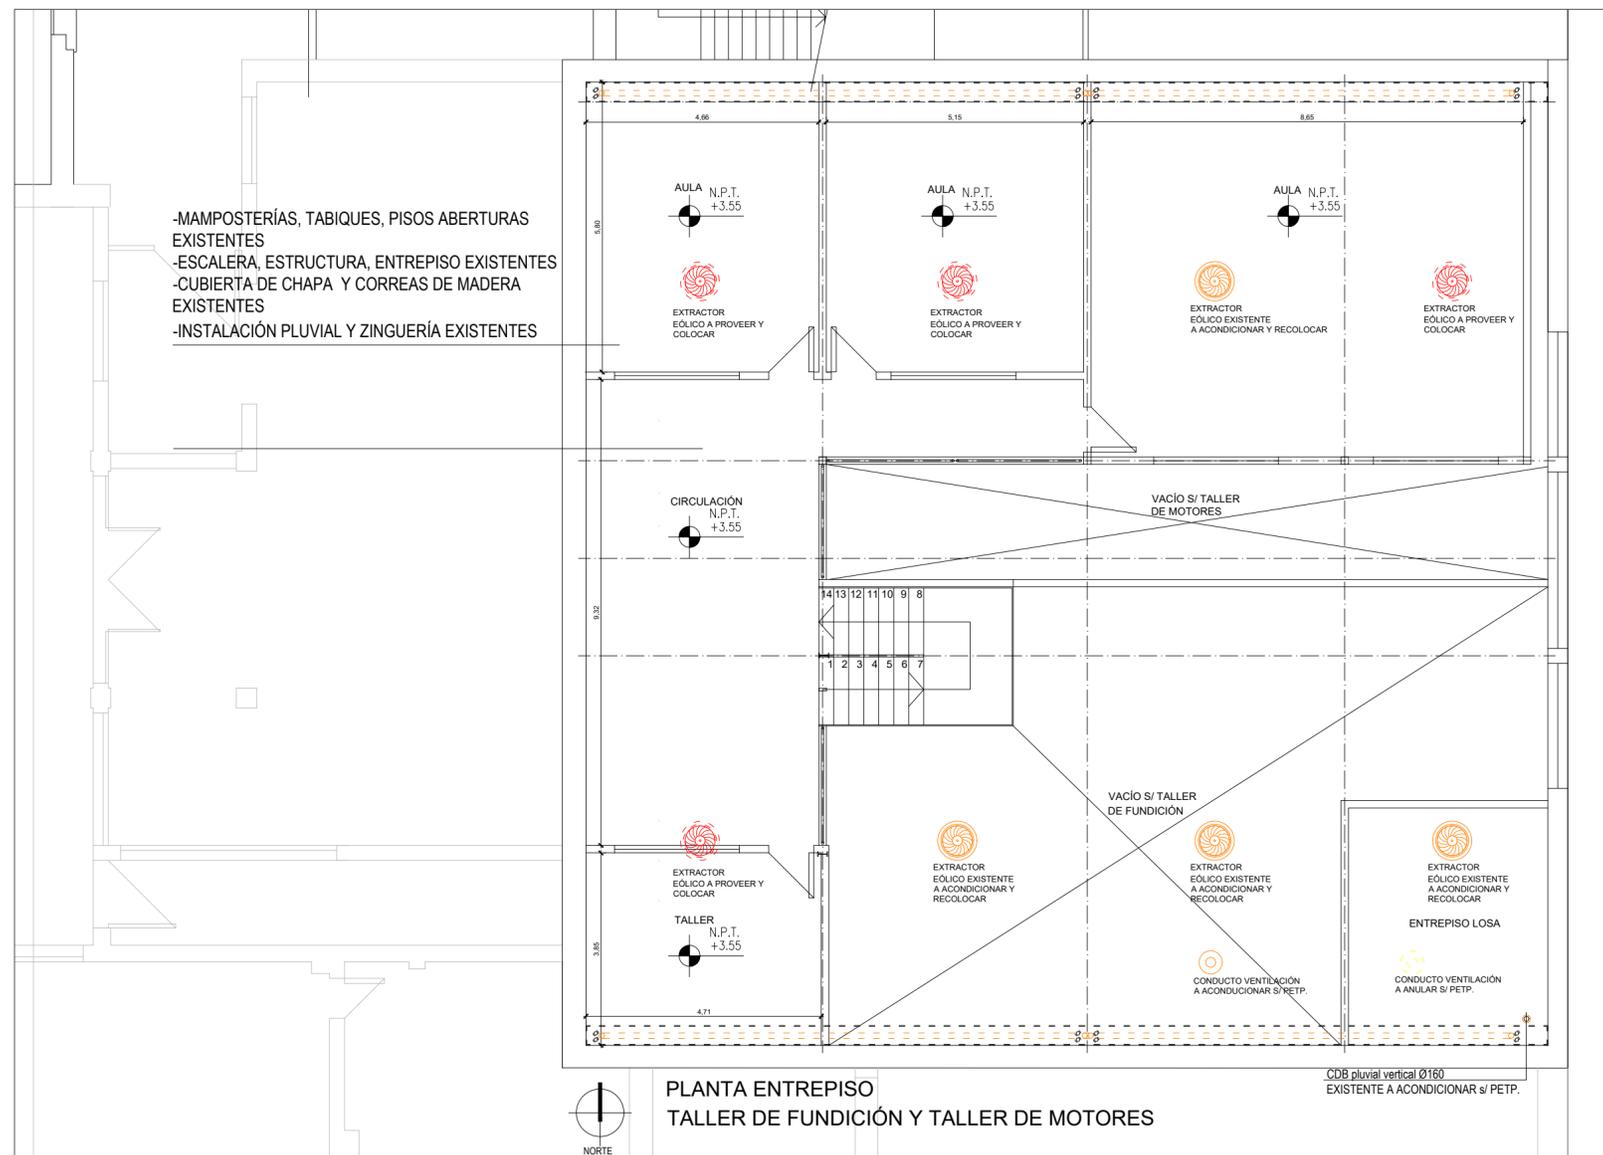

REFERENCIAS	
---	CABRIADAS METÁLICAS EXISTENTES
- - - - -	INSTALACIÓN PLUVIAL EXISTENTE
- - - - -	INSTALACIÓN PLUVIAL A EJECUTAR
⊙	EXTRACTOR EÓLICO A PROVEER Y COLOCAR
⊙	EXTRACTOR EÓLICO A ACONDICIONAR
⊙	EXTRACTOR EÓLICO EXISTENTE
⊙	VENTILACIÓN DE CALDERA (ANULAR)
⊙	VENTILACIÓN DE CALDERA (A ACONDICIONAR)

NOTA: TODAS LAS MEDIDAS SE VERIFICARAN EN OBRA


UNIVERSIDAD NACIONAL DEL LITORAL
 DIRECCION DE CONSTRUCCIONES UNIVERSITARIAS
 OBRA: NUEVA CUBIERTA TALLER DE FUNDICIÓN
 ESCUELA INDUSTRIAL SUPERIOR

PLANO: PLANTA ALTA AULAS

INSTITUTO: ESCUELA INDUSTRIAL SUPERIOR

RESPONSABLE PROYECTO: DIRECCION DE CONSTRUCCIONES	ARCHIVO	REEMP. PLANO
	FECHA:	ESCALA: 1:100
	PLANO N°: ARQ_03	EXPEDIENTE N°: EIS-1153952-23

El proyecto cumple con la Ley N° 22.431; Decreto 914/97 y Art. 1° de la Ley 25.573.

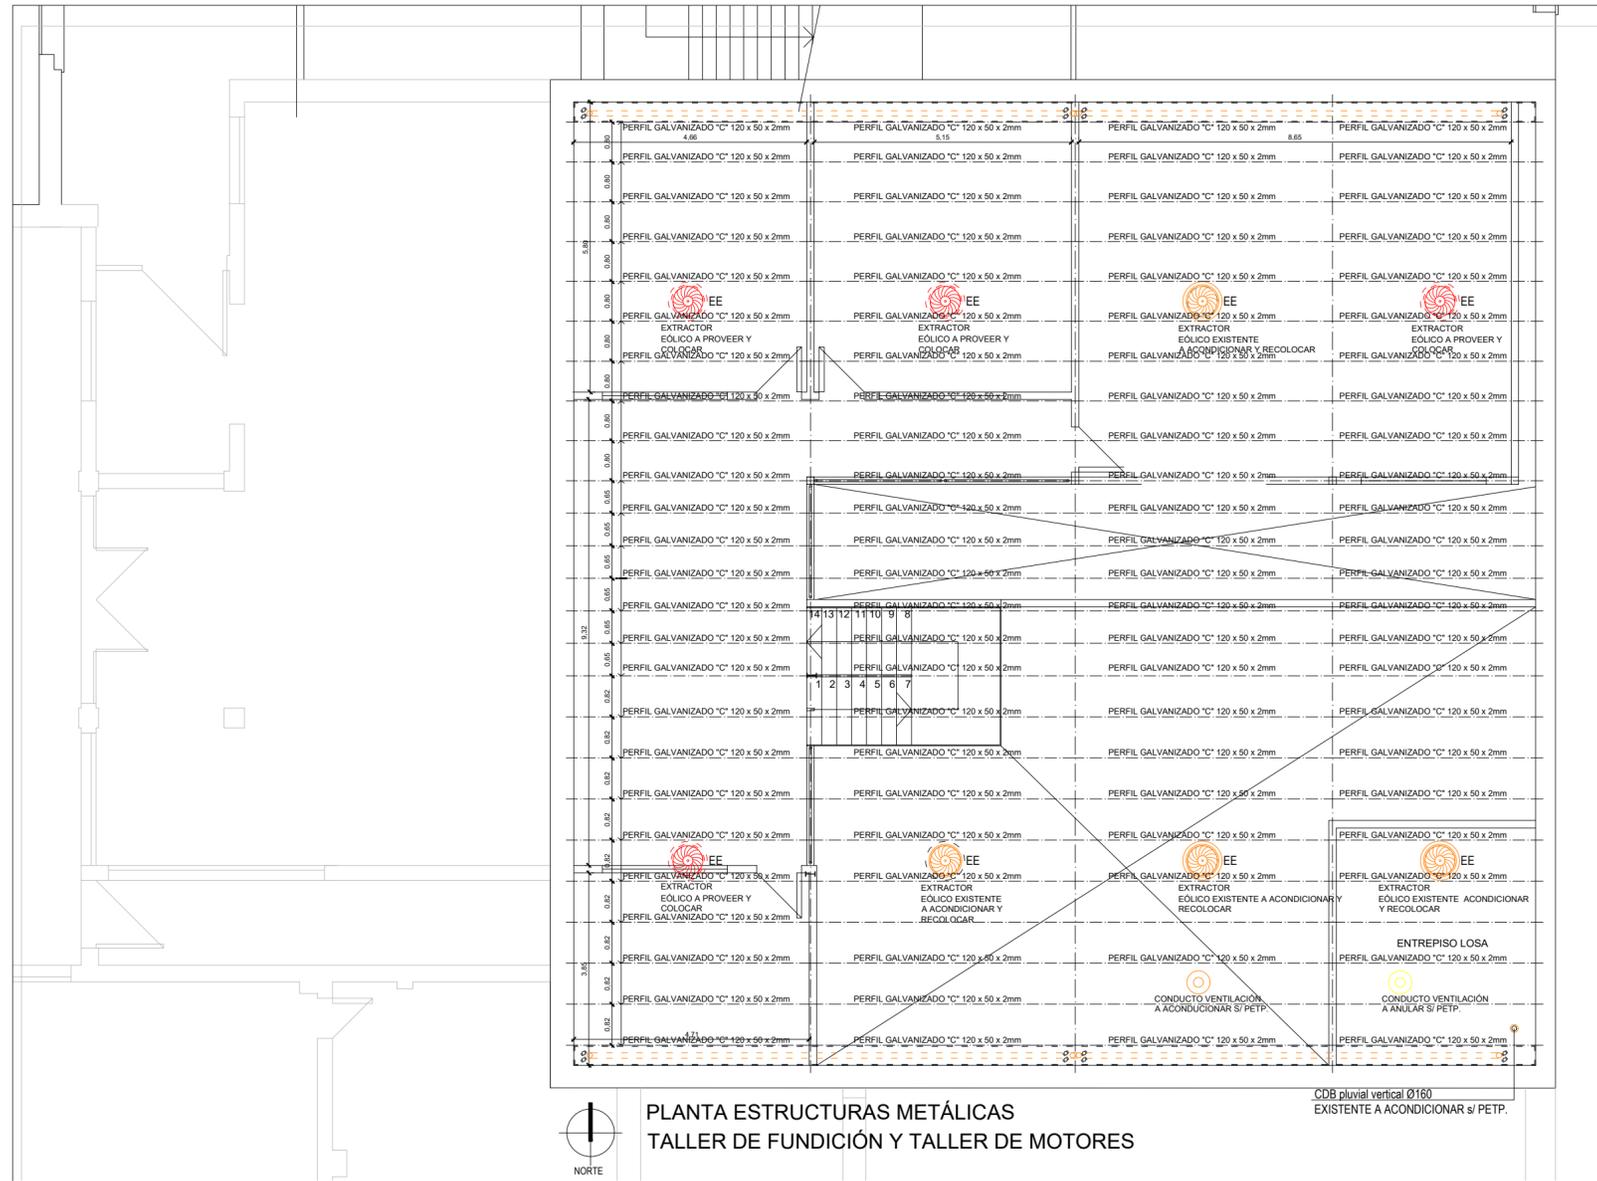

PLANTA ESTRUCTURAS METÁLICAS
TALLER DE FUNDICIÓN Y TALLER DE MOTORES

REFERENCIAS

- CABRIADAS METÁLICAS EXISTENTES
- PERFIL GALVANIZADO "C" PERFIL C GALVANIZADO
- INSTALACIÓN PLUVIAL EXISTENTE
- INSTALACIÓN PLUVIAL A EJECUTAR
- EXTRACTOR EÓLICO A PROVEER Y COLOCAR
- EXTRACTOR EÓLICO A ACONDICIONAR
- EXTRACTOR EÓLICO EXISTENTE
- VENTILACIÓN DE CALDERA (ANULAR)
- VENTILACIÓN DE CALDERA (A ACONDICIONAR)

NOTA: TODAS LAS MEDIDAS SE VERIFICARAN EN OBRA

UNIVERSIDAD NACIONAL DEL LITORAL
DIRECCION DE CONSTRUCCIONES UNIVERSITARIAS
OBRA: NUEVA CUBIERTA TALLER DE FUNDICIÓN
ESCUELA INDUSTRIAL SUPERIOR

PLANO: PLANTA ESQUEMA DE ESTRUCTURAS PERFILES C


INSTITUTO: ESCUELA INDUSTRIAL SUPERIOR

RESPONSABLE PROYECTO: DIRECCION DE CONSTRUCCIONES

ARCHIVO	REEMP. PLANO
FECHA:	ESCALA: 1:100
PLANO N°: ARQ_04	EXPEDIENTE N°: EIS-1153952-23

El proyecto cumple con la Ley N° 22.431; Decreto 914/97 y Art. 1° de la Ley 25.573.

-CUBIERTA DE CHAPAS A RETIRAR S/. PETP
 -CORREAS MADERA A RETIRAR S/. PETP ANCLADAS A CABRIADAS METÁLICAS EXISTENTES
 -CANALETAS, CUMBRERAS, CEFEFAS, EMBUDOS, CAÑOS DE BAJADAS PLUVIALES A RETIRAR S/. PETP
 -EXTRACTORES EÓLICOS (EE) - A RETIRAR, ACONDICIONAR Y RECOLOCAR S/. PETP
 -REJILLAS DE VENTILACIÓN VERTICAL CORRIDA - PERSIANAS METÁLICAS EXISTENTES (NO SE EJECUTARÁN TAREAS SOBRE LAS MISMAS S/ PETP.)

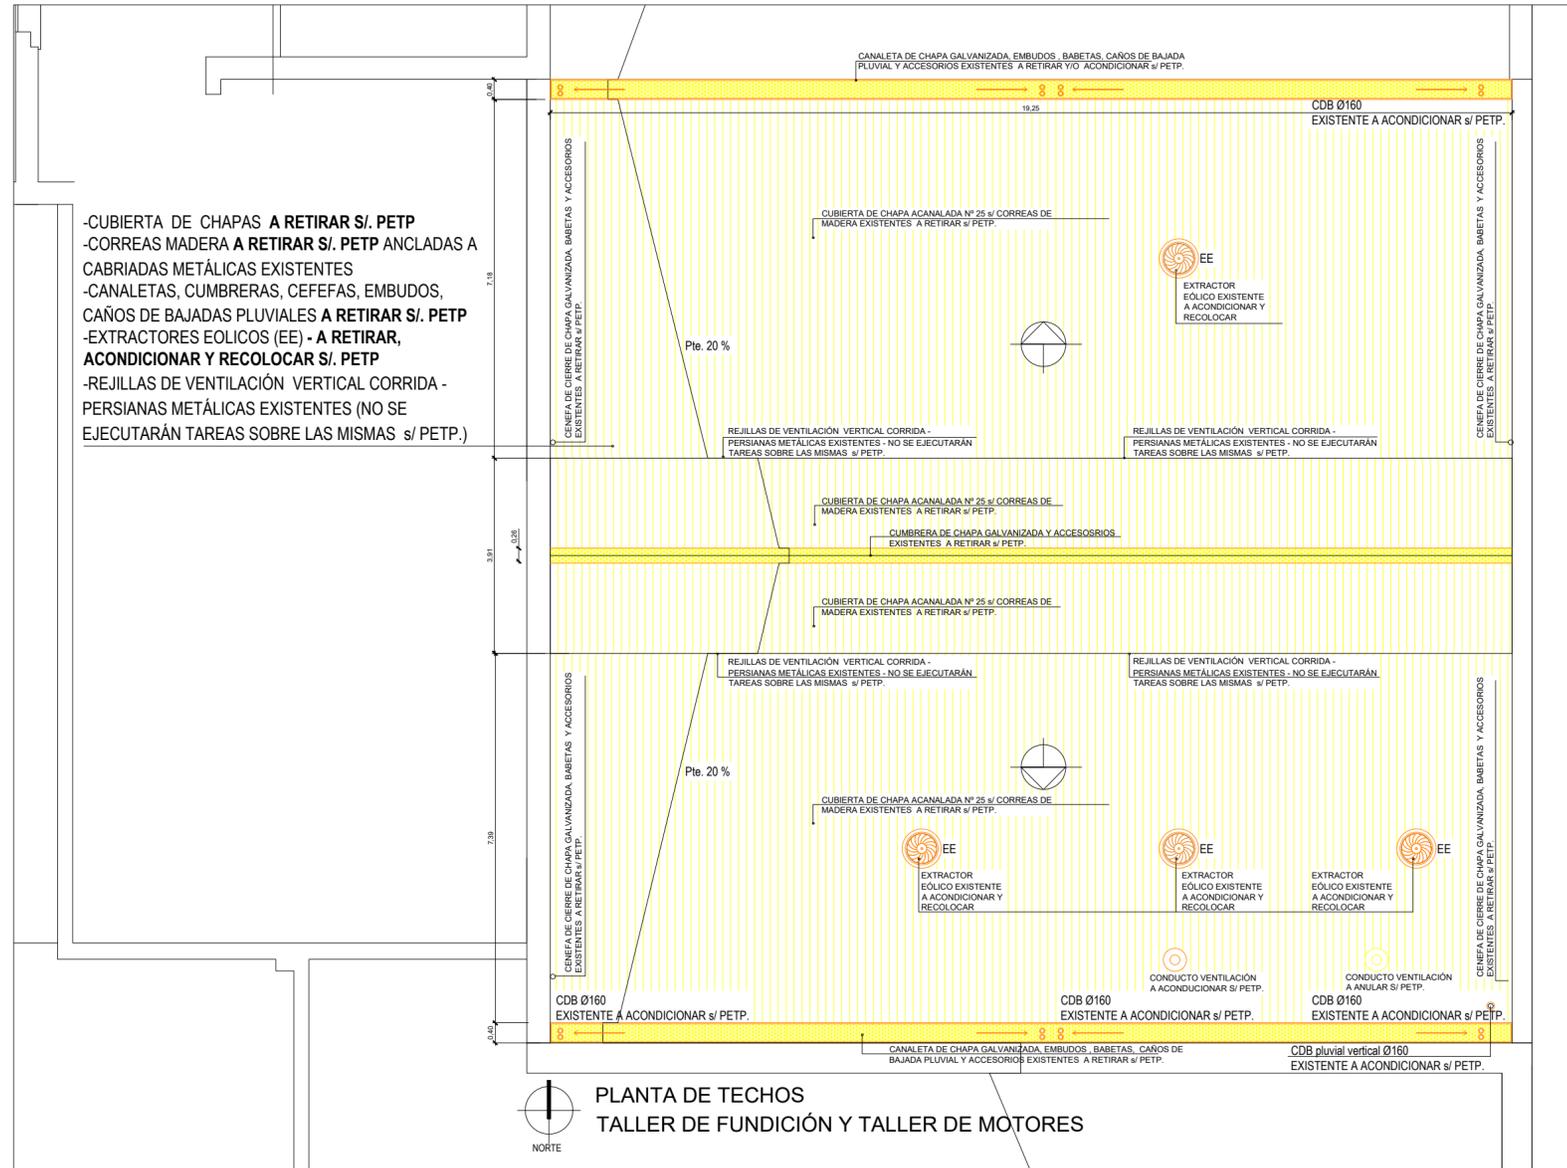


REFERENCIAS

- CABRIADAS METÁLICAS EXISTENTES
- PERFIL GALVANIZADO "C" PERFIL C GALVANIZADO
- INSTALACIÓN PLUVIAL EXISTENTE
- INSTALACIÓN PLUVIAL A EJECUTAR
- EE EXTRACTOR EÓLICO A ACONDICIONAR
- CUBIERTA CH⁶ A RETIRAR
- ZINGUERÍA CH⁶ A RETIRAR
- VENTILACIÓN DE CALDERA (ANULAR)
- VENTILACIÓN DE CALDERA (A ACONDICIONAR)


UNIVERSIDAD NACIONAL DEL LITORAL
 DIRECCION DE CONSTRUCCIONES UNIVERSITARIAS
 OBRA: NUEVA CUBIERTA TALLER DE FUNDICIÓN ESCUELA INDUSTRIAL SUPERIOR
 PLANO: PLANTA DE TECHOS - A RETIRAR
 INSTITUTO: ESCUELA INDUSTRIAL SUPERIOR

RESPONSABLE PROYECTO: DIRECCION DE CONSTRUCCIONES	ARCHIVO	REEMP. PLANO
	FECHA:	ESCALA: 1:100
	PLANO N°: ARQ_05	EXPEDIENTE N°: EIS-1153952-23


El proyecto cumple con la Ley N° 22.431; Decreto 914/97 y Art. 1° de la Ley 25.573.

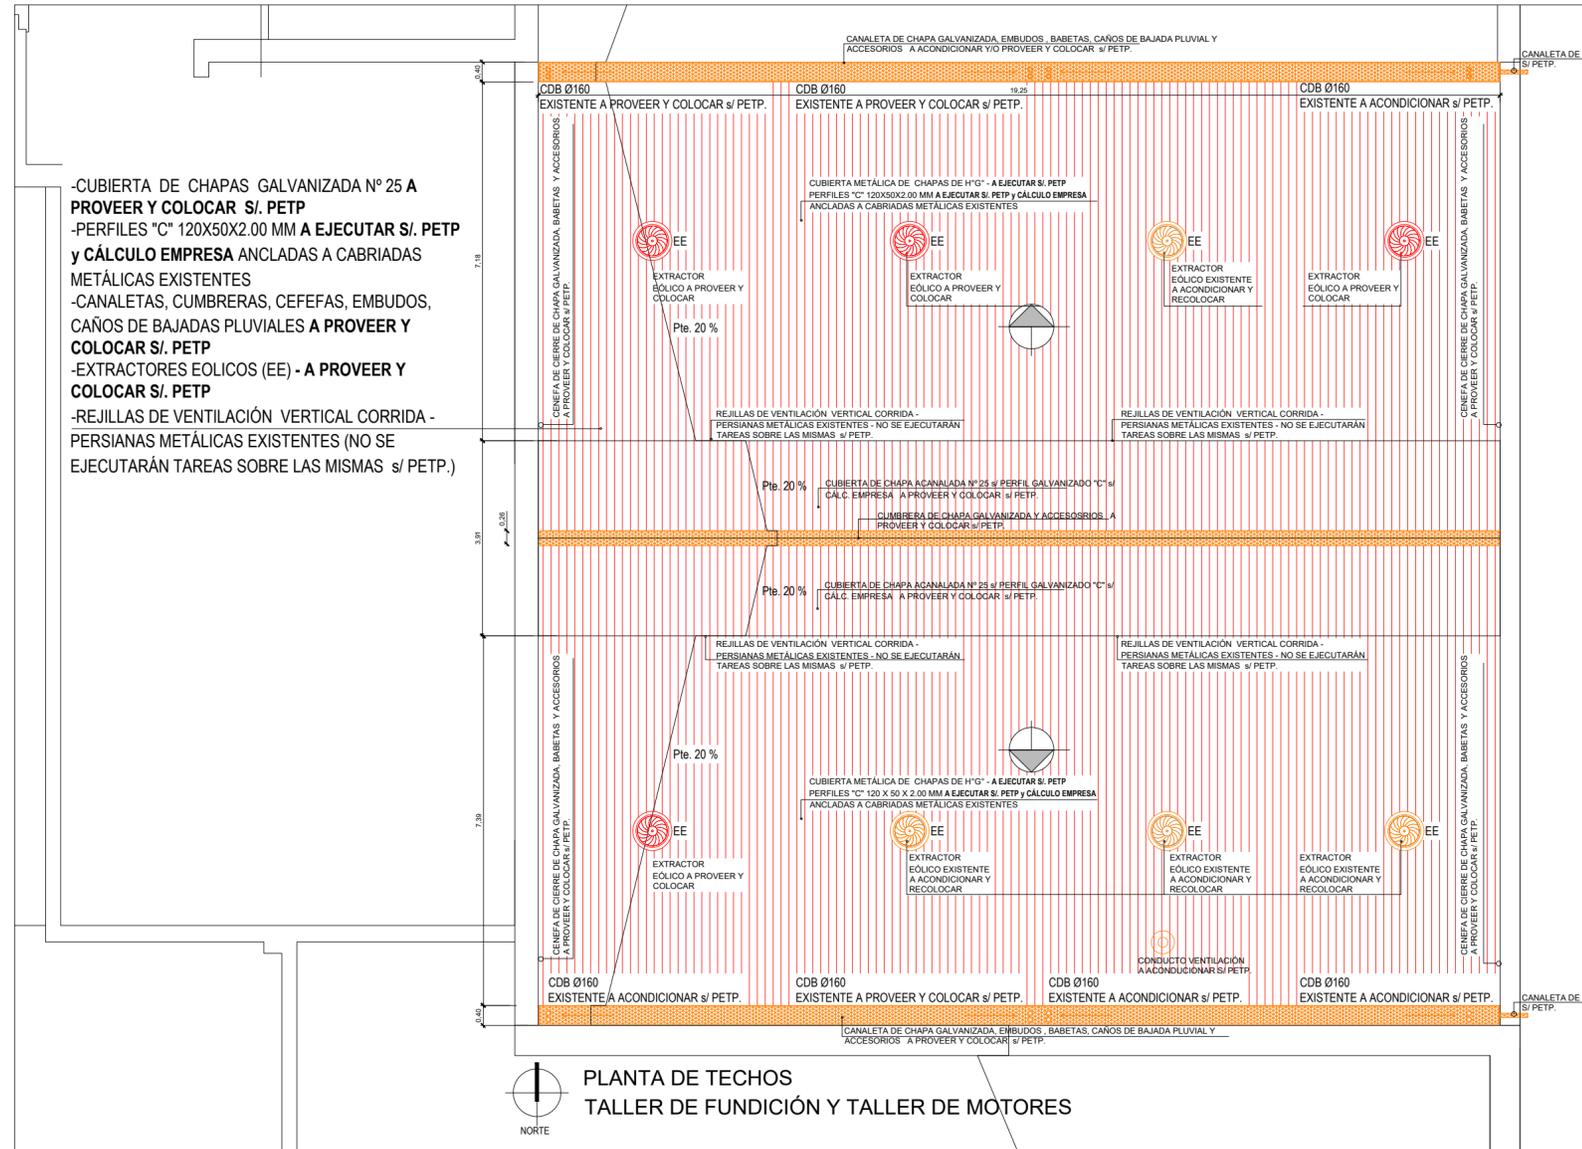

DETALLE CUBIERTA

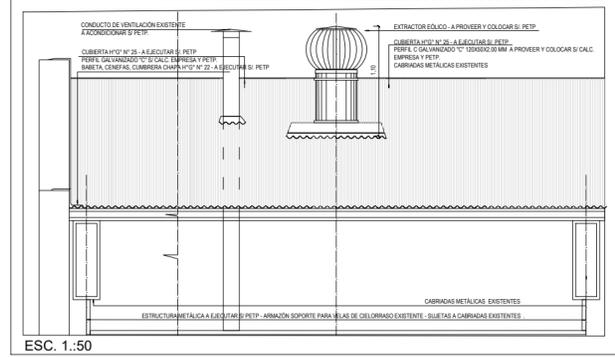

DETALLE PERFILES Y CABRIADAS

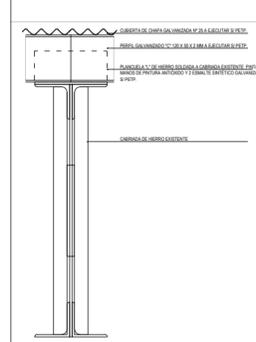

REFERENCIAS

- CABRIADAS METÁLICAS EXISTENTES
- PERFIL GALVANIZADO "C" --- PERFIL C GALVANIZADO
- INSTALACIÓN PLUVIAL EXISTENTE
- INSTALACIÓN PLUVIAL A EJECUTAR
- ⊙ EXTRACTOR EÓLICO A PROVEER Y COLOCAR
- ⊙ EXTRACTOR EÓLICO A ACONDICIONAR
- ▨ CUBIERTA CHºGº A CONSTRUIR
- ▨ ZINGUERÍA CHºGº A ACONDICIONAR Y/O PROVEER Y COLOCAR
- ⊙ VENTILACIÓN DE CALDERA (A ACONDICIONAR)

NOTA: TODAS LAS MEDIDAS SE VERIFICARAN EN OBRA

UNIVERSIDAD NACIONAL DEL LITORAL
DIRECCION DE CONSTRUCCIONES UNIVERSITARIAS

OBRA: NUEVA CUBIERTA TALLER DE FUNDICIÓN ESCUELA INDUSTRIAL SUPERIOR

PLANO: PLANTA DE TECHOS - A CONSTRUIR

INSTITUTO: ESCUELA INDUSTRIAL SUPERIOR

RESPONSABLE PROYECTO: DIRECCION DE CONSTRUCCIONES

ARCHIVO	REEMP. PLANO
FECHA:	ESCALA: 1:100
PLANO N°: ARQ_06	EXPEDIENTE N°: EIS-1153952-23

El proyecto cumple con la Ley N° 22.431; Decreto 914/97 y Art. 1º de la Ley 25.573.